

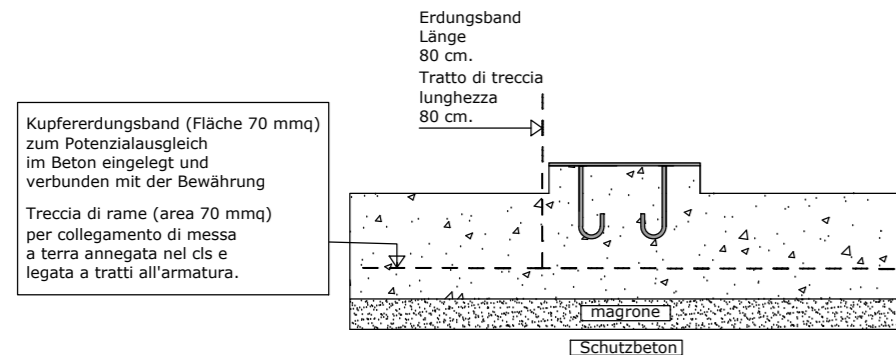


BAUARBEITEN FÜR BRÜCKENWAAGE
OPERE MURARIE PER PESA A PONTE FILO
18,00 x 3,00 m

GRUNDRISS / P I A N T A

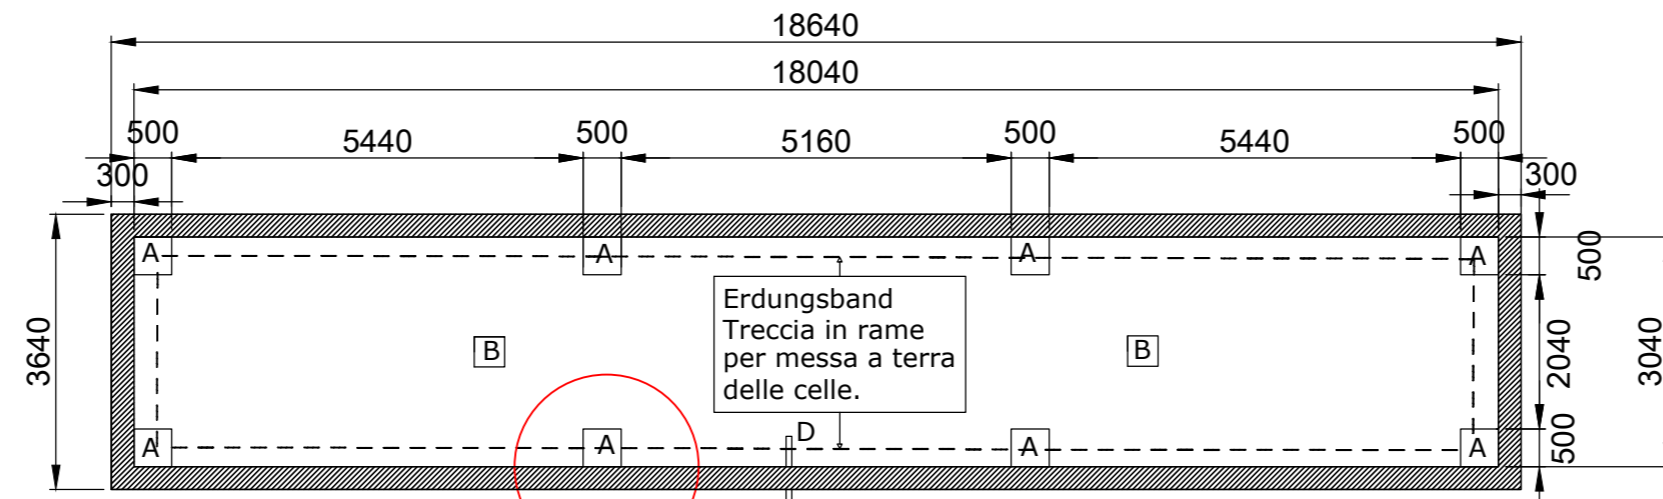

DETAIL AUFLAGEPLATTEN
GEWICHTSZELLEN
PARTICOLARE PIASTRE
APPOGGIO CELLE DI CARICO

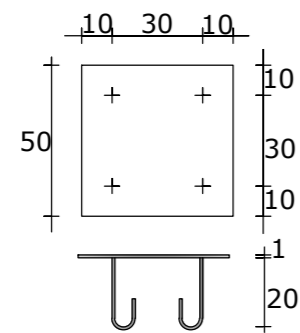

	LEGENDE	LEGENDE LEGENDA
A	8 Auflageplatten für die Gewichtszellen (Maße: 50 x 50 cm Stärke 1 cm).	N. 8 piastre di appoggio per le celle di carico (dimensioni: 50 x 50 cm spessore 1 cm).
B	Schächte zum Sammeln des Niederschlagwassers. Am Weißwassernetz anzuschließen. 40x40cm	Pozzetti per la raccolta delle acque meteoriche da collegare alla rete di scarico. Dimensioni consigliate 40x40 cm.
C	Schacht für den Zusammenschluss der Wiegezellen. 50x50cm	Pozzetto per il raccordo delle celle. Dimensioni 50 x 50 cm.
D	Kabelschutzrohr (Ø.80mm) für die Kabelverbindung Gewichtszellen-Terminal	Tubo corrugato (diam.80 mm) per il collegamento del cavo cella-terminale.



Le piastre devono essere posate perfettamente a livello. Il fondo della fossa deve avere una pendenza (min.1%), per permettere il convogliamento delle acque meteoriche nei pozzetti (B). Die Auflageplatten müssen alle auf der selben Quote montiert werden. Die Bodenplatte sollte mit einem Gefälle von mind. 1% gefertigt werden, damit das Regenwasser über die Schächte (B) ablaufen kann. Die statische Berechnung geht zu Lasten des Kunden. I calcoli della struttura sono a carico del cliente.

Für jede Auflage ist eine Punklast von 26kN anzunehmen. Il carico gravante su ogni plinto è di 26kN.

Die strichlierte Linie stellt das Erdungsband aus Kupfer dar. (Fläche: 70 mm²). Dieses ist in der Bodenplatte einzulegen und an der Bewehrung zu befestigen. Bei jeder Auflageplatte ist ein etwa 80cm langes Erdungsband vorzusehen, welches die Erdung der einzelnen Zellen vorsieht. Es ist Aufgabe des Kunden mit dem beauftragten Elektriker für eine ordnungsgemäße Erdung der Anlage zu sorgen.

La linea tratteggiata rappresenta la treccia di rame (area 70 mmq) da annegare nel getto della platea, avendo cura di legarla a tratti all'armatura per realizzare la messa a terra. In corrispondenza di ogni cella si realizza un giunto in modo da fare uscire dalla platea un tratto di treccia di circa 80 cm per permettere il collegamento a terra della cella stessa. Sarà cura del cliente verificare con il proprio elettricista il corretto collegamento a terra dell'impianto.

Zum Waaghaus Al terminale di pesatura.

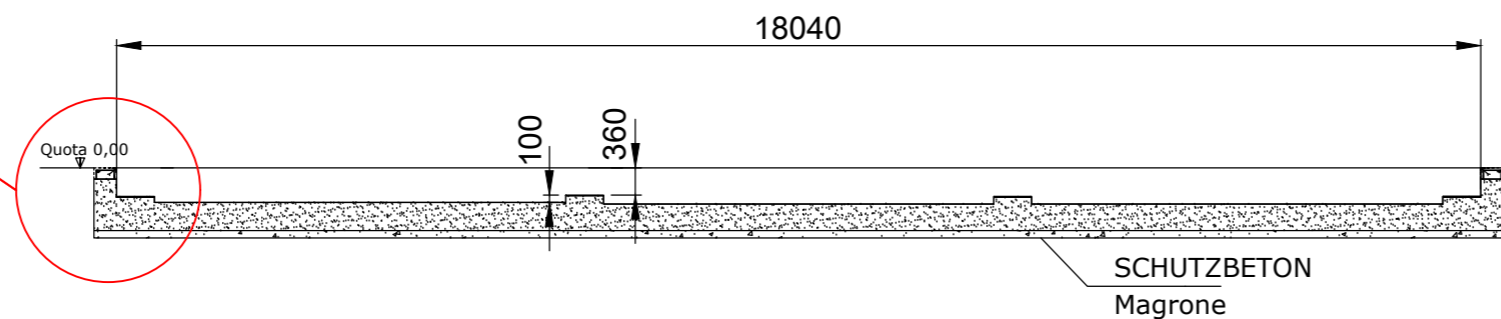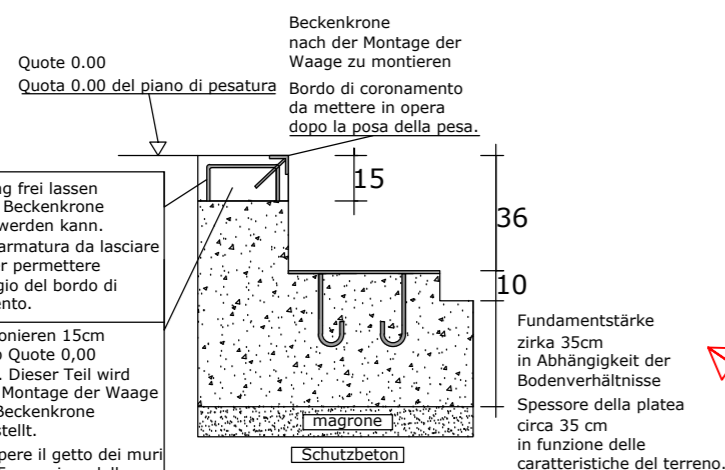

LÄNGSSCHNITT
SEZIONE LONGITUDINALE

qualityaustria
SYSTEMZERTIFIZIERT
ISO 9001:2015 NR.01526/0
ISO 14001:2015 NR.02435/0
ISO 45001:2018 NR.00194/0

ARA
PUSTERTAL · PUSTERIA



ABWASSERREINIGUNGSANLAGEN PUSTERTAL · IMPIANTI DI DEPURAZIONE VAL PUSTERIA

EINREICHPROJEKT

PROGETTO
DEFINITIVO

KLÄRANLAGE
TOBL

IMPIANTO DI DEPURAZIONE
TOBL

T21_19 Thermische Verwertungsanlagen für alle Klärschlämme Südtirols auf der Kläranlage ARA Tobl - St. Lorenzen

T21_19 Impianti di termovalorizzazione per tutti i fanghi dell'Alto Adige presso l'impianto di depurazione IDA Tobl San Lorenzo di Sebato

Maschinentechnische Anlagen
Elektrotechnische Anlagen
Baumeisterarbeiten

Opere elettromeccaniche
Opere elettrotecniche
Opere edili

LKW-Waage Grundriss und Schnitte M 1:100
Pesa camion pianta e sezione Sc 1:100

Datum: 30.11.2019

Änd./mod.: -

Änd./mod.: -


Beilage-Allegato

M_15

Masstab/Scala: 1/100



Ara Pustertal AG
Ara Pustertal s.p.A.

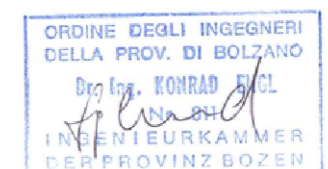

Projektsteurer
Coordinatore di progetto

Dr. Ing. Konrad Engl
Abwassertechnik-Verfahrenstechnik
Pflaurenz-Tobl
I-39030 St. Lorenzen
Tel.: 0474/479601
Fax.: 0474/479641
Email: konrade@aeatobl.com

